

資料 3

平成 25 年 8 月 1 日
財産・事務管理課

福井城址石垣の現況について

1. 調査概要 資料 3 - 1

- ・はらみだしの調査
- ・立面図の作成
- ・石垣の修復済み箇所

2. 石垣のはらみの状況 資料 3 - 2



- ・はらみだしの評価方法
- ・はらみだしの状況
- ・はらみだしの進行

3. 石垣外観の状況 資料 3 - 3


- ・全周写真
- ・山里口御門周辺の石垣の状況

福井城址石垣調査測量業務
定点観測および立面図作成箇所



$$\text{はらみ指数の算定} = \frac{\text{はらみ } D(\text{m})}{\text{石垣高さ } H(\text{m})}$$

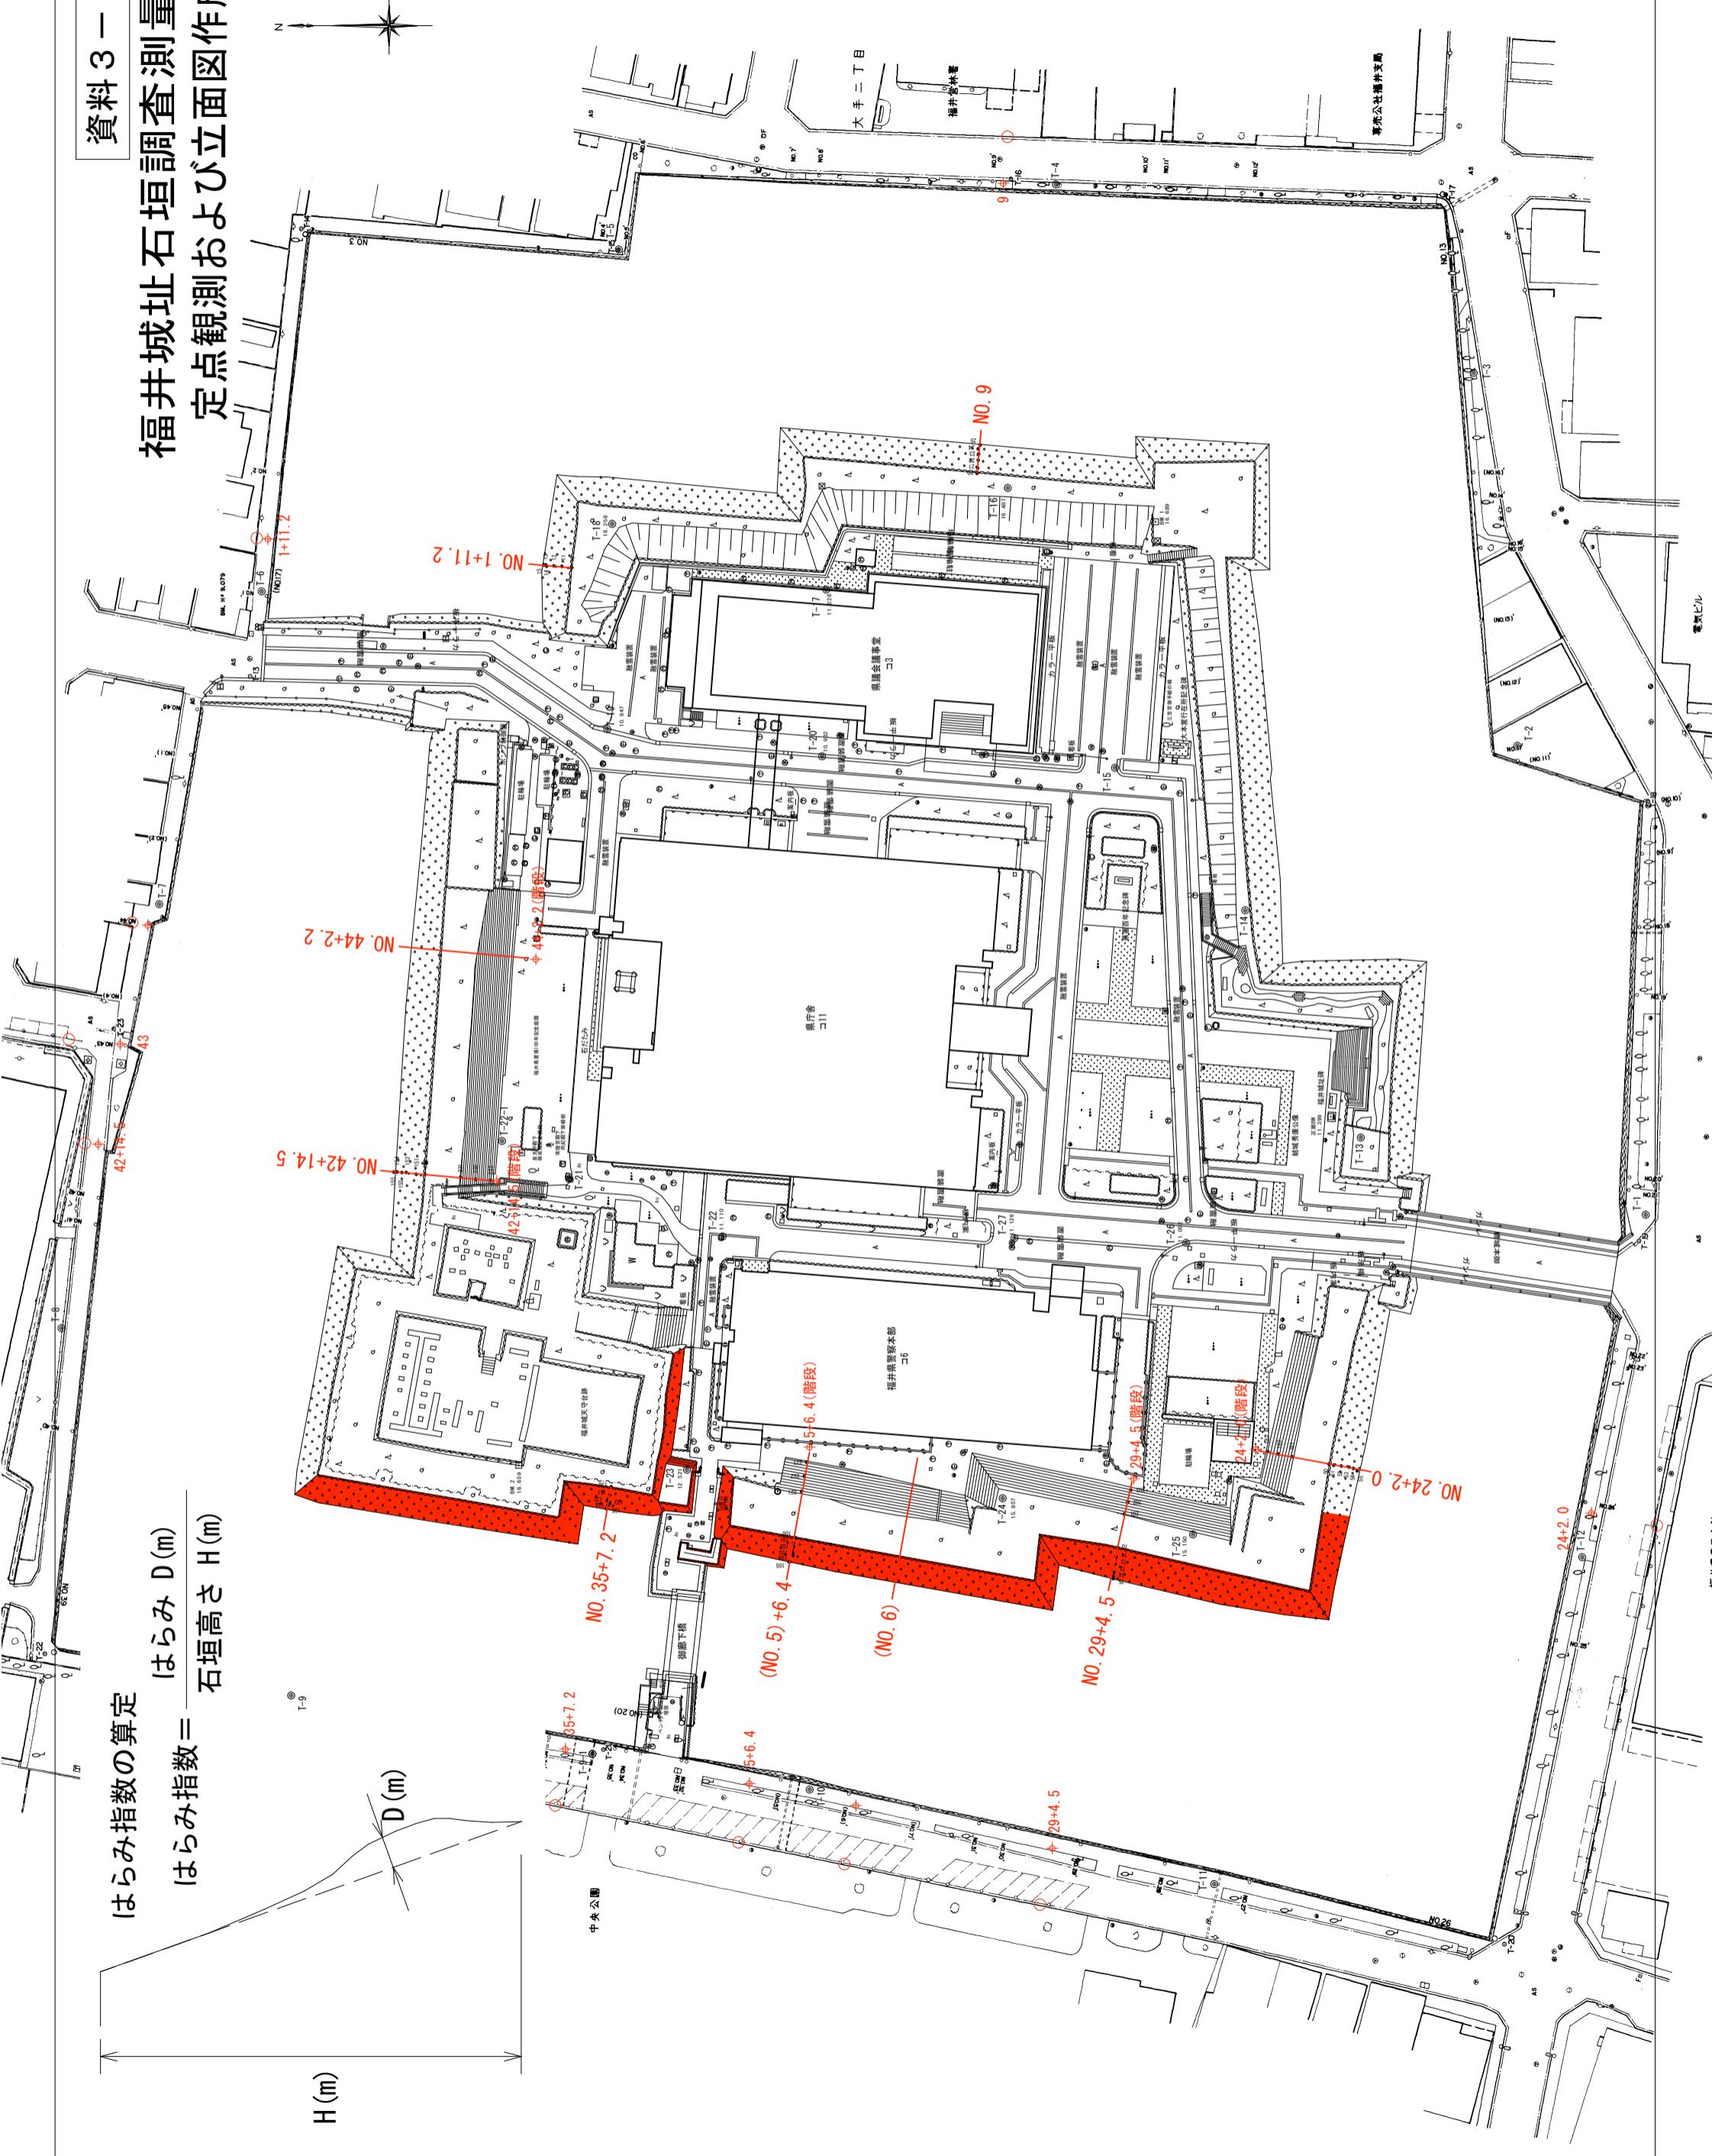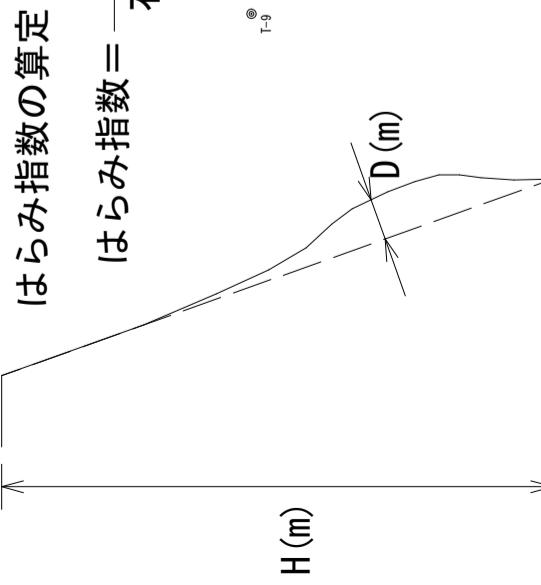



福井城址石垣修復箇所図

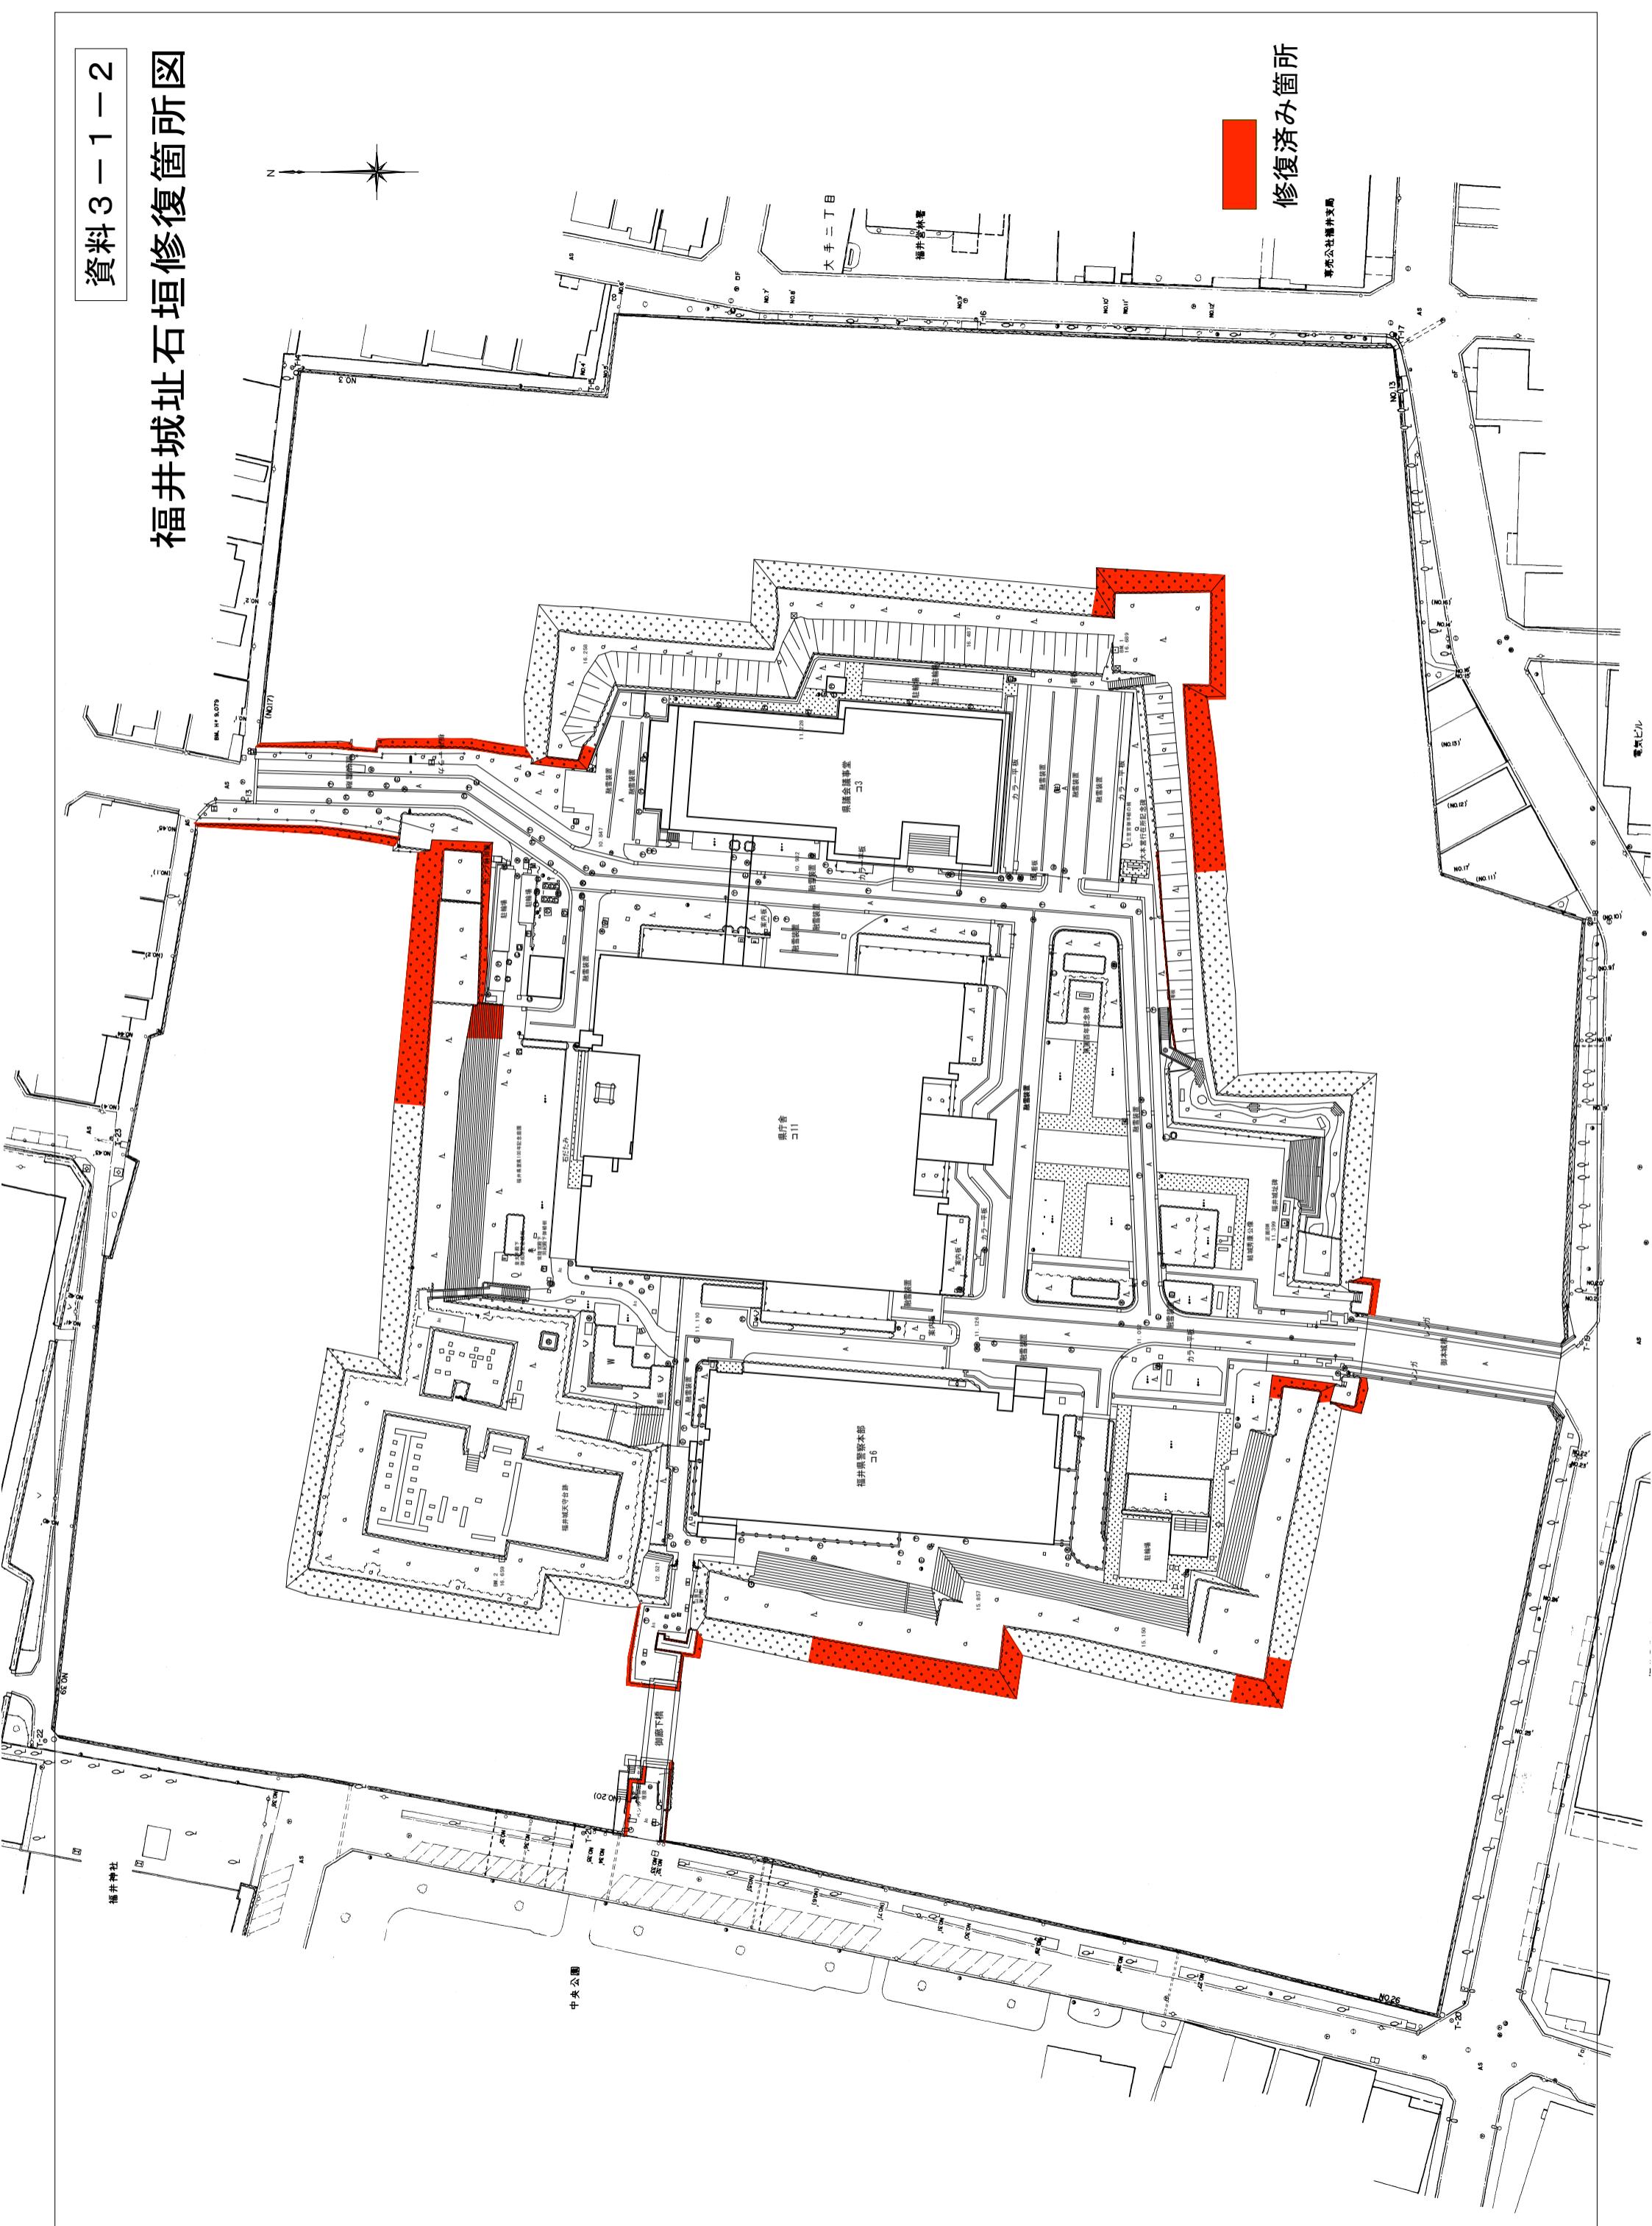

城郭石垣外観状況調査票

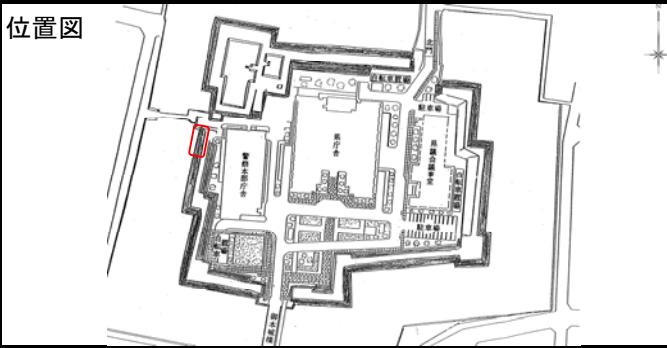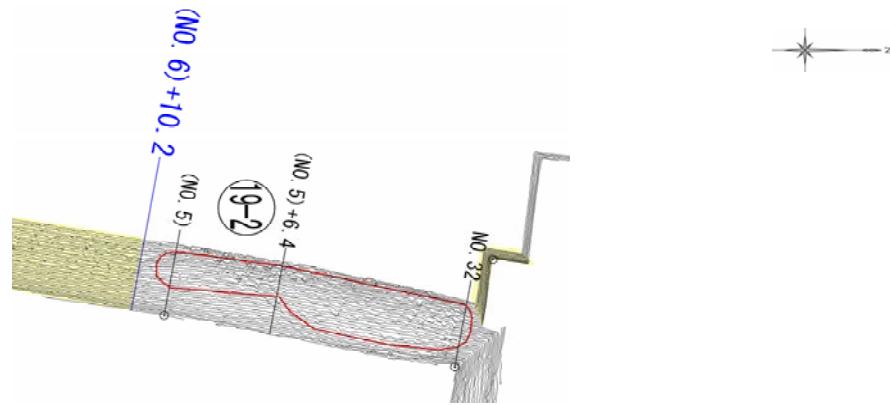ブロック	19-2	位置図 																																																									
場所	警察本部の西 西面 (N0. 6)+10. 2~N0. 32																																																										
延長 m	20																																																										
高さ m	9																																																										
過去の修復履歴	なし																																																										
摘要																																																											
平面図 																																																											
はらみ状況 <table border="1"><thead><tr><th></th><th>H15. 3</th><th>H22. 3</th><th rowspan="2">特記事項</th><th rowspan="2">写真NO</th></tr></thead><tbody><tr><td>測点</td><td>はらみだし量 (m)</td><td>石垣高さ (m)</td><td>はらみだし指數</td><td>はらみだし量 (m)</td><td>石垣高さ (m)</td><td>はらみだし指數</td></tr><tr><td>(N0. 5)</td><td>0.291</td><td>9.187</td><td>0.03167</td><td>0.261</td><td>9.187</td><td>0.02840</td><td>中規模</td><td>4</td></tr><tr><td>(N0. 5)+6. 4</td><td>0.421</td><td>9.187</td><td>0.04582</td><td>0.442</td><td>9.187</td><td>0.04811</td><td>やや大きい</td><td>5</td></tr><tr><td>N0. 32</td><td>0.193</td><td>9.187</td><td>0.02100</td><td></td><td></td><td></td><td>小規模</td><td></td></tr><tr><td></td><td></td><td></td><td></td><td></td><td></td><td></td><td></td><td></td></tr><tr><td></td><td></td><td></td><td></td><td></td><td></td><td></td><td></td><td></td></tr></tbody></table>				H15. 3	H22. 3	特記事項	写真NO	測点	はらみだし量 (m)	石垣高さ (m)	はらみだし指數	はらみだし量 (m)	石垣高さ (m)	はらみだし指數	(N0. 5)	0.291	9.187	0.03167	0.261	9.187	0.02840	中規模	4	(N0. 5)+6. 4	0.421	9.187	0.04582	0.442	9.187	0.04811	やや大きい	5	N0. 32	0.193	9.187	0.02100				小規模																			
	H15. 3	H22. 3	特記事項	写真NO																																																							
測点	はらみだし量 (m)	石垣高さ (m)			はらみだし指數	はらみだし量 (m)	石垣高さ (m)	はらみだし指數																																																			
(N0. 5)	0.291	9.187	0.03167	0.261	9.187	0.02840	中規模	4																																																			
(N0. 5)+6. 4	0.421	9.187	0.04582	0.442	9.187	0.04811	やや大きい	5																																																			
N0. 32	0.193	9.187	0.02100				小規模																																																				
目視による評価 <table border="1"><thead><tr><th></th><th>H15. 3</th><th>H22. 3</th><th></th></tr></thead><tbody><tr><td>横断勾配の変化</td><td>変化が大きい</td><td>以下、特に変化なし</td><td></td></tr><tr><td>石垣肩、のり下の屈曲</td><td>N0. 5~N0. 5+6. 4ののり下が外側にふくらんでいる</td><td></td><td></td></tr><tr><td rowspan="2">角(稜・谷)の損傷</td><td>稜</td><td>なし</td><td></td></tr><tr><td>谷</td><td>一</td><td></td></tr><tr><td rowspan="3">高さの部分ごとの石の損傷、空隙</td><td>上段</td><td>空隙が散在する</td><td></td></tr><tr><td>中段</td><td>(N0. 32)の稜線では中段に空隙が多い</td><td>1, 3</td></tr><tr><td>下段</td><td>(N0. 5)+6. 4付近は中段、下段に空隙が多い</td><td>1</td></tr><tr><td rowspan="3">段の不整</td><td>上段</td><td>(N0. 5)+6. 4から北がやや波打った状態</td><td></td></tr><tr><td>中段</td><td>(N0. 5)+6. 4付近の段が特に屈曲</td><td>1</td></tr><tr><td>下段</td><td>(N0. 5)+6. 4から北がやや波打った状態</td><td></td></tr><tr><td rowspan="3">かみ合いの悪さ</td><td>はらみが大きく空隙も多い</td><td>N0. 5+6. 4断面の下段ではらみ</td><td></td></tr><tr><td>(N0. 5)+6. 4付近の中段の屈曲が著しい</td><td>進行の疑いあり</td><td></td></tr><tr><td></td><td></td><td></td></tr><tr><td colspan="3">その他の記事</td></tr></tbody></table>				H15. 3	H22. 3		横断勾配の変化	変化が大きい	以下、特に変化なし		石垣肩、のり下の屈曲	N0. 5~N0. 5+6. 4ののり下が外側にふくらんでいる			角(稜・谷)の損傷	稜	なし		谷	一		高さの部分ごとの石の損傷、空隙	上段	空隙が散在する		中段	(N0. 32)の稜線では中段に空隙が多い	1, 3	下段	(N0. 5)+6. 4付近は中段、下段に空隙が多い	1	段の不整	上段	(N0. 5)+6. 4から北がやや波打った状態		中段	(N0. 5)+6. 4付近の段が特に屈曲	1	下段	(N0. 5)+6. 4から北がやや波打った状態		かみ合いの悪さ	はらみが大きく空隙も多い	N0. 5+6. 4断面の下段ではらみ		(N0. 5)+6. 4付近の中段の屈曲が著しい	進行の疑いあり					その他の記事							
	H15. 3	H22. 3																																																									
横断勾配の変化	変化が大きい	以下、特に変化なし																																																									
石垣肩、のり下の屈曲	N0. 5~N0. 5+6. 4ののり下が外側にふくらんでいる																																																										
角(稜・谷)の損傷	稜	なし																																																									
	谷	一																																																									
高さの部分ごとの石の損傷、空隙	上段	空隙が散在する																																																									
	中段	(N0. 32)の稜線では中段に空隙が多い	1, 3																																																								
	下段	(N0. 5)+6. 4付近は中段、下段に空隙が多い	1																																																								
段の不整	上段	(N0. 5)+6. 4から北がやや波打った状態																																																									
	中段	(N0. 5)+6. 4付近の段が特に屈曲	1																																																								
	下段	(N0. 5)+6. 4から北がやや波打った状態																																																									
かみ合いの悪さ	はらみが大きく空隙も多い	N0. 5+6. 4断面の下段ではらみ																																																									
	(N0. 5)+6. 4付近の中段の屈曲が著しい	進行の疑いあり																																																									
その他の記事																																																											

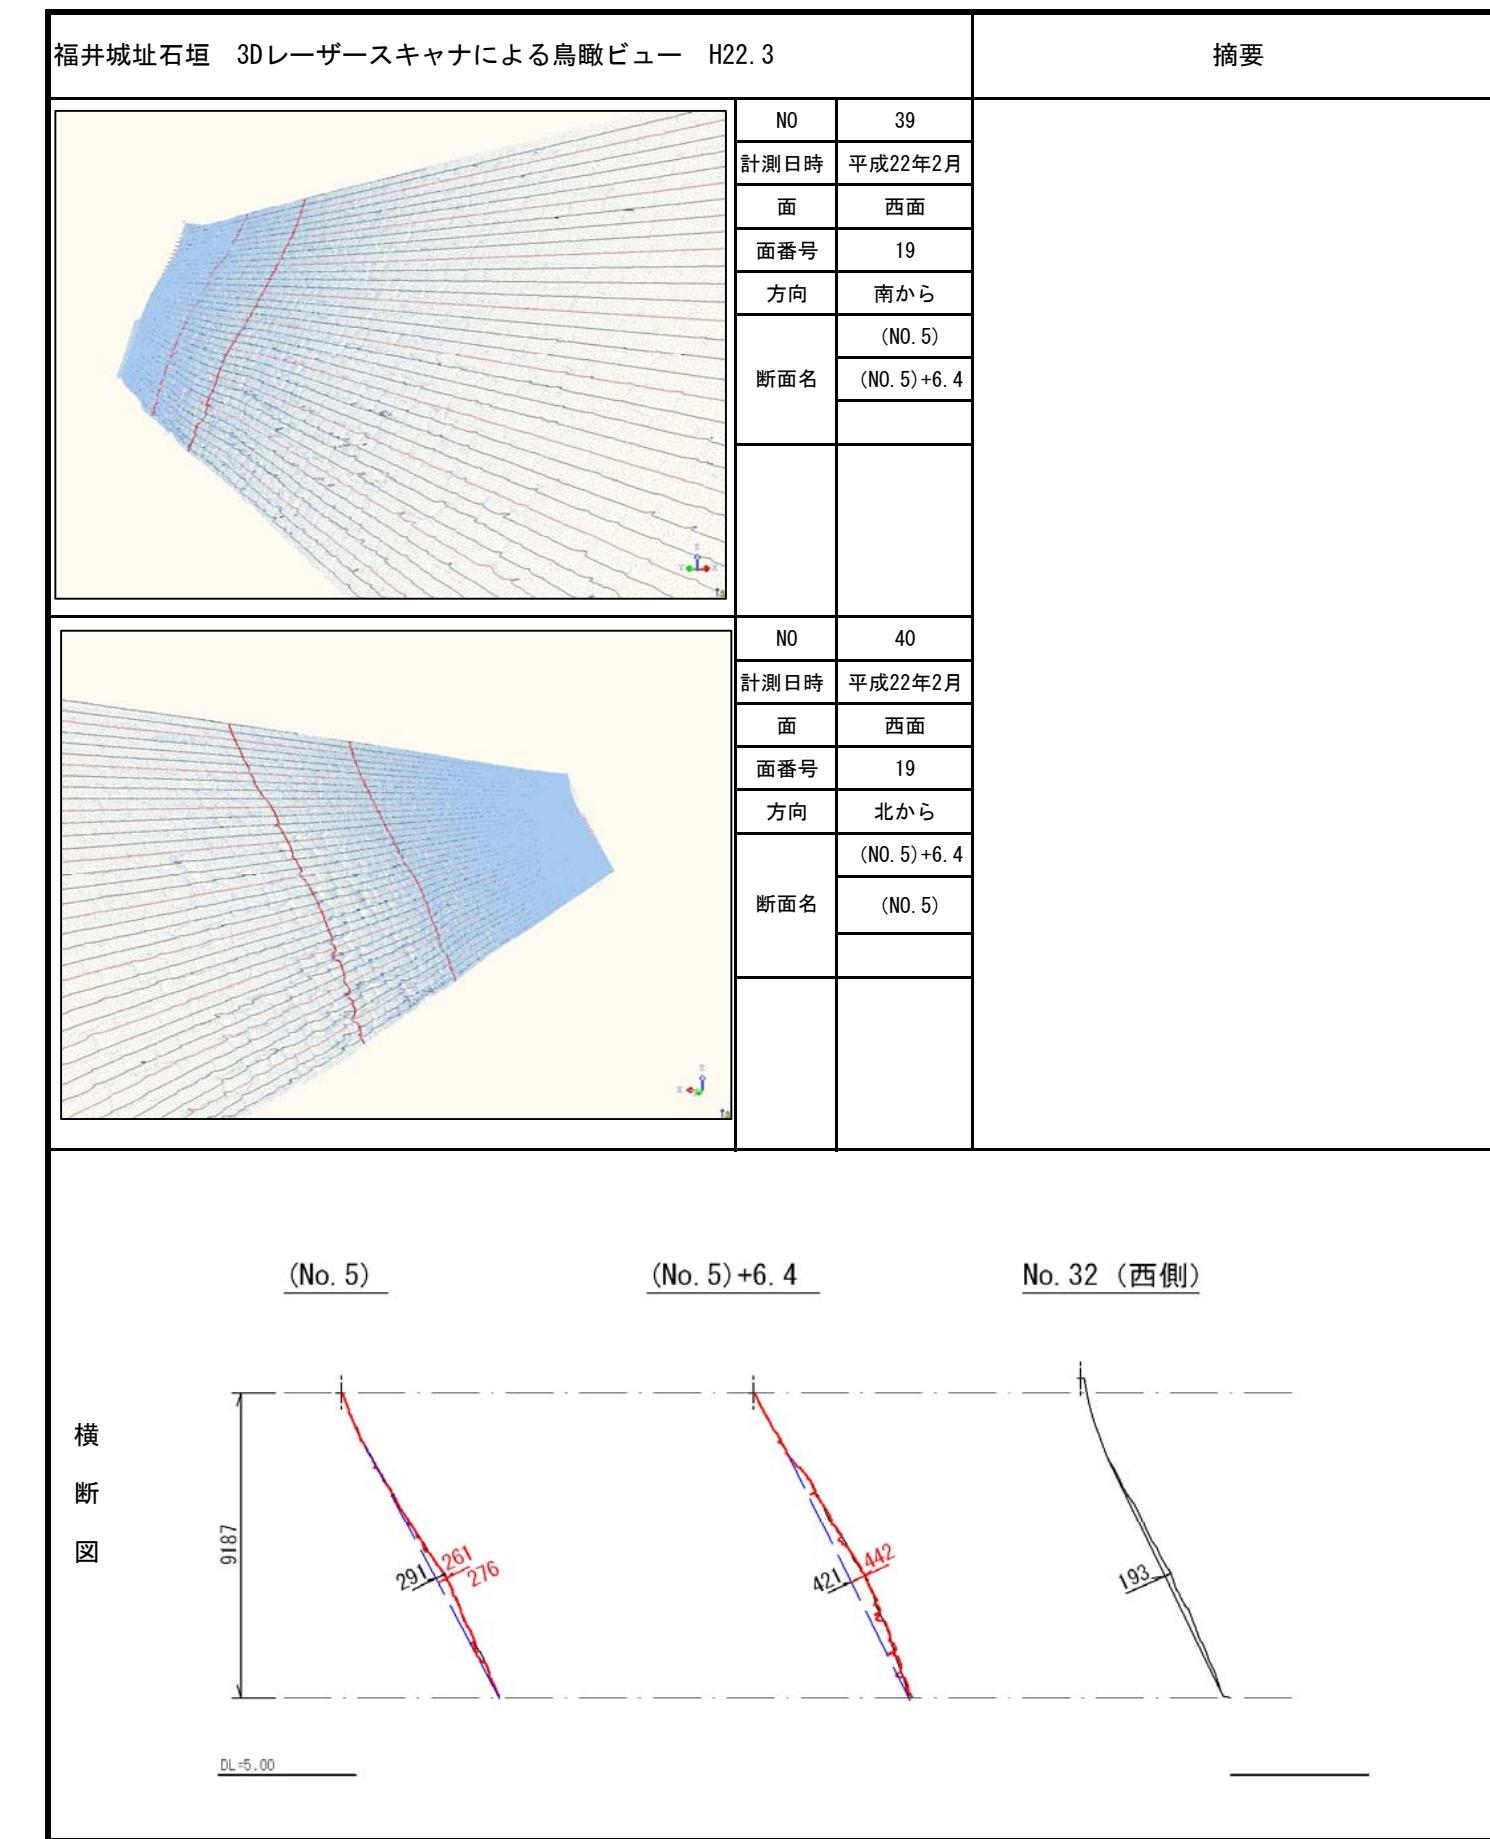


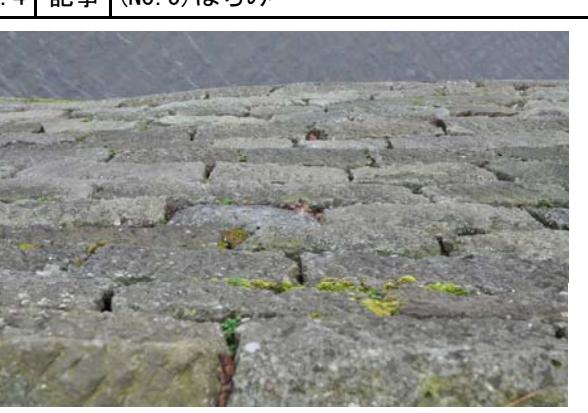
H15. 3			H22. 3		
NO. 1 記事		正面	NO. 1 記事		正面
					
NO. 2 記事	侧面－1		NO. 2 記事	側面－1	
NO. 3 記事	側面－2		NO. 3 記事	側面－2	
NO. 4 記事	(NO. 5) はらみ		NO. 4 記事	(NO. 5) はらみ	
H15. 3			H22. 3		
NO. 5 記事		(NO. 5)+6. 4 はらみ	NO. 5 記事		(NO. 5)+6. 4 はらみ
					
NO.	記事		NO.	記事	
NO.	記事		NO.	記事	
NO.	記事		NO.	記事	
NO.	記事		NO.	記事	


H15. 3		H22. 3	
NO. 1 記事	正面	NO. 1 記事	正面
			
NO. 2 記事	側面	NO. 2 記事	側面
			
NO. 記事		NO. 記事	
NO. 記事		NO. 記事	

H15. 3		H22. 3	
NO. 1 記事 正面－1		NO. 1 記事 正面－1	
NO. 2 記事 正面－2		NO. 2 記事 正面－2	
NO. 3 記事 側面－1		NO. 3 記事 側面－1	
NO. 4 記事 側面－2		NO. 4 記事 側面－2	

H15. 3		H22. 3	
NO. 1 記事	正面	NO. 1 記事	正面
			
NO. 2 記事	側面	NO. 2 記事	側面
			
NO.	記事	NO.	記事
NO.	記事	NO.	記事


城郭石垣外観状況調査票

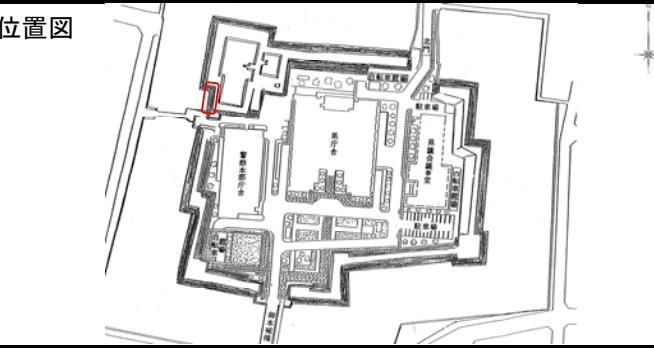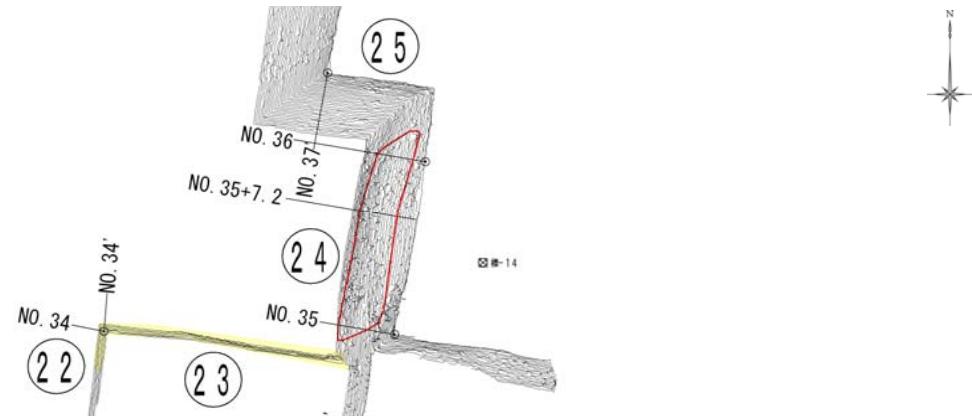ブロック	24	位置図						
場所	天守台の南西 西面 No.35～No.36							
延長 m	15							
高さ m	9							
過去の修復履歴	なし							
摘要								
平面図								
								
はらみ状況								
測点	H15.3		H22.3		特記事項	写真NO		
	はらみだし量 (m)	石垣高さ (m)	はらみだし指數	はらみだし量 (m)			石垣高さ (m)	はらみだし指數
No.35	0.263	9.307	0.02825	0.212	9.307	0.02277	中規模	
No.35+7.2	0.628	9.307	0.06747	0.628	9.307	0.06747	上部から大規模なはらみ	3
No.36	0.459	9.307	0.04931	0.390	9.307	0.04190	上部から大規模なはらみ	4
目視による評価								
	H15.3			H22.3				
横断勾配の変化	変化が大きい			以下、特に変化なし				
石垣肩、のり下の屈曲	全体的に彎曲							
角（棱・谷）の損傷	棱	欠損石がある						2
	谷	損傷は少ない						
高さの部分ごとの石の損傷、空隙	上段	棱線石との界部分で割れ、欠損が多い						1
	中段	棱線石との界で表面が突き出た状態						2
	下段	棱線石との界部分で欠損が多い						
段の不整	上段	棱線石との界部分で損傷により不整						1
	中段	波打った状態						
	下段	棱線石との界部分で損傷により不整						
かみ合いの悪さ	全面的に上段からはらんでいる			No.35断面の中断で変状の疑い				
	損傷、空隙は下段より上、中段に多い			あり				
その他の記事								


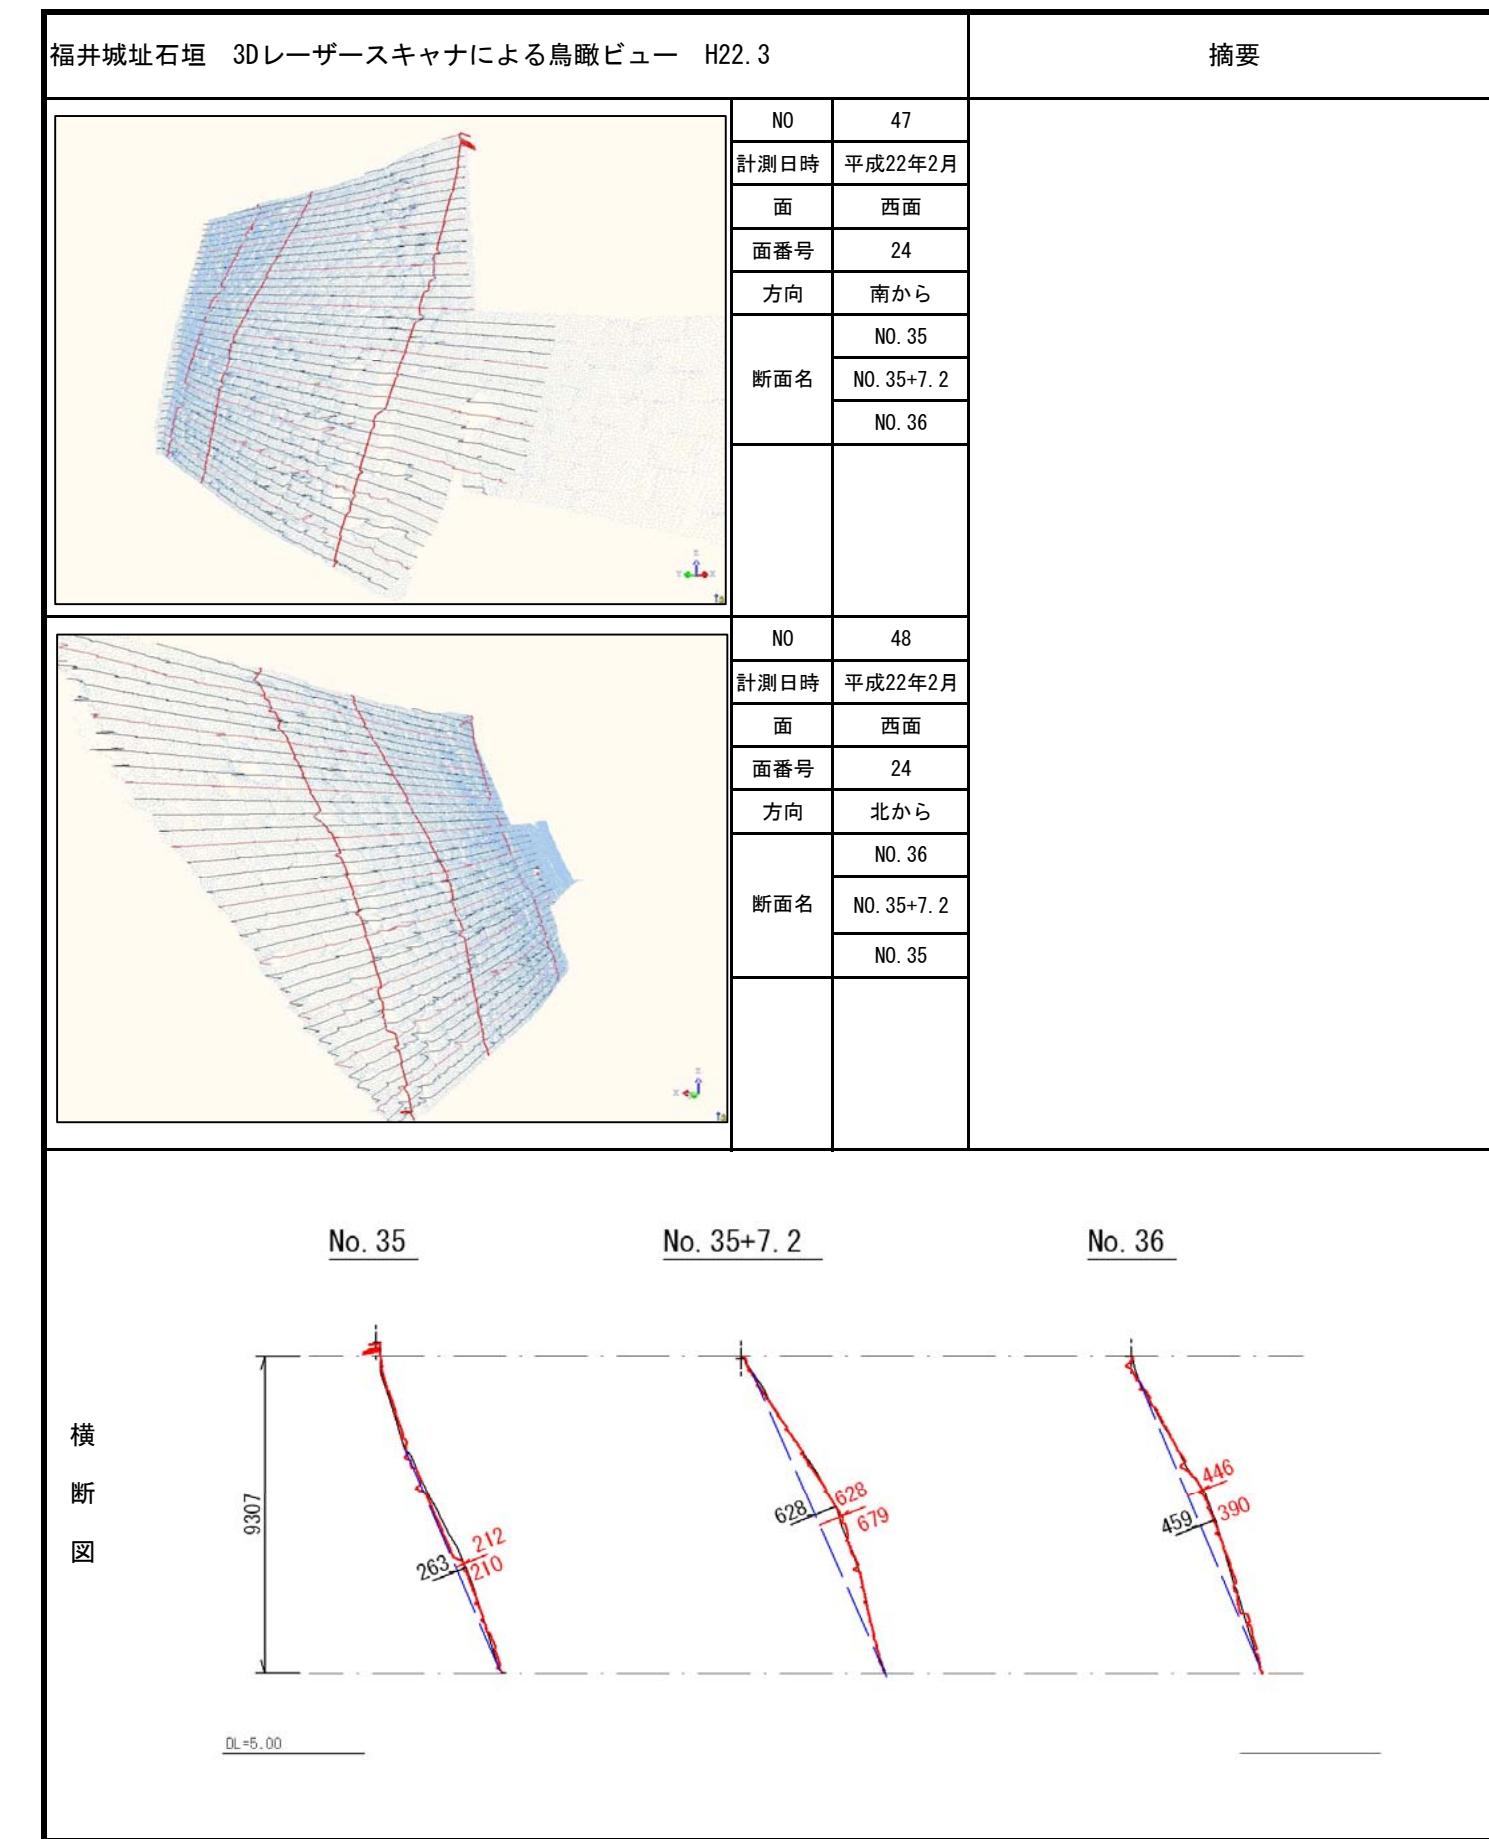


H15. 3		H22. 3	
NO. 1 記事	正面	NO. 1 記事	正面
			
NO. 2 記事	側面	NO. 2 記事	側面
			
NO. 3 記事	NO. 35+7.2 上部からはらみ、空隙が多い	NO. 3 記事	NO. 35+7.2 上部からはらみ、空隙が多い
			
NO. 4 記事	NO. 36 上部からはらみ、空隙が多い	NO. 4 記事	NO. 36 上部からはらみ、空隙が多い
			

管理断面⑤ No. 5+6. 4

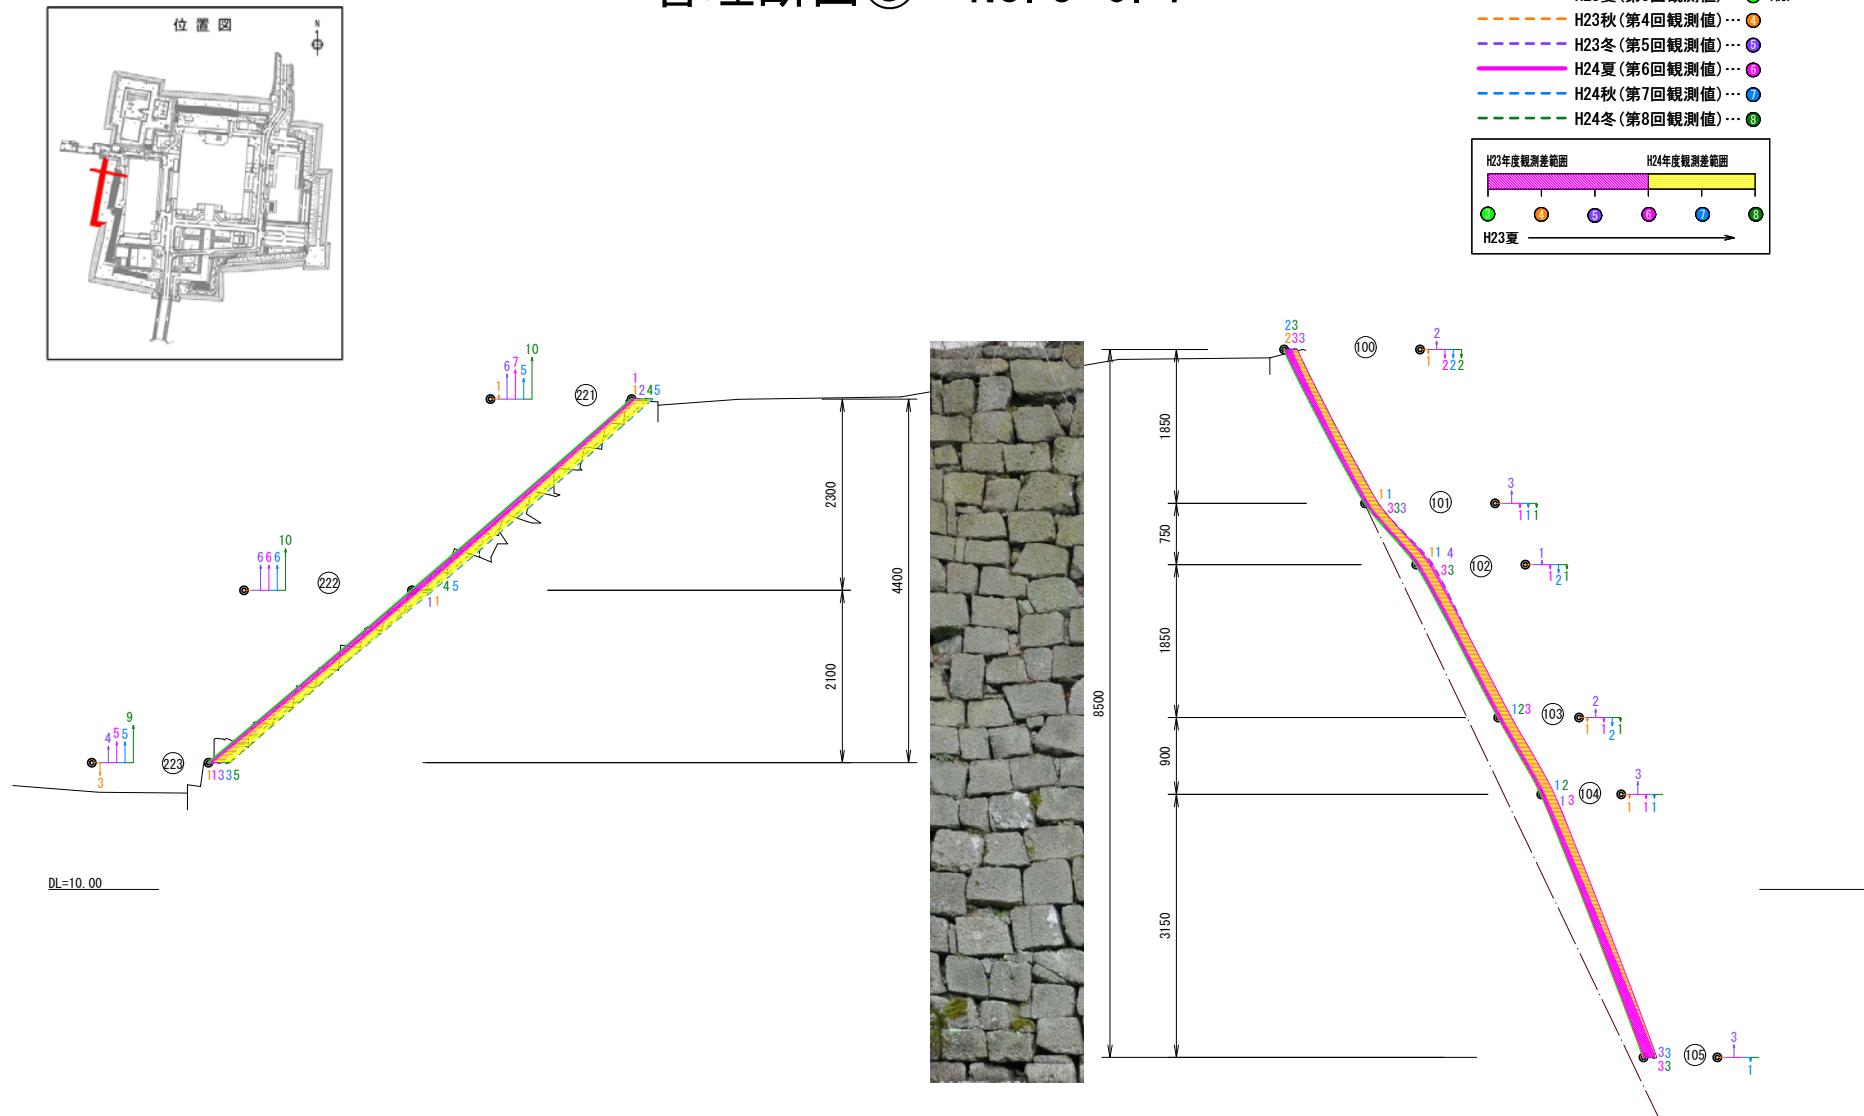

管理断面⑥ No. 35+7.2

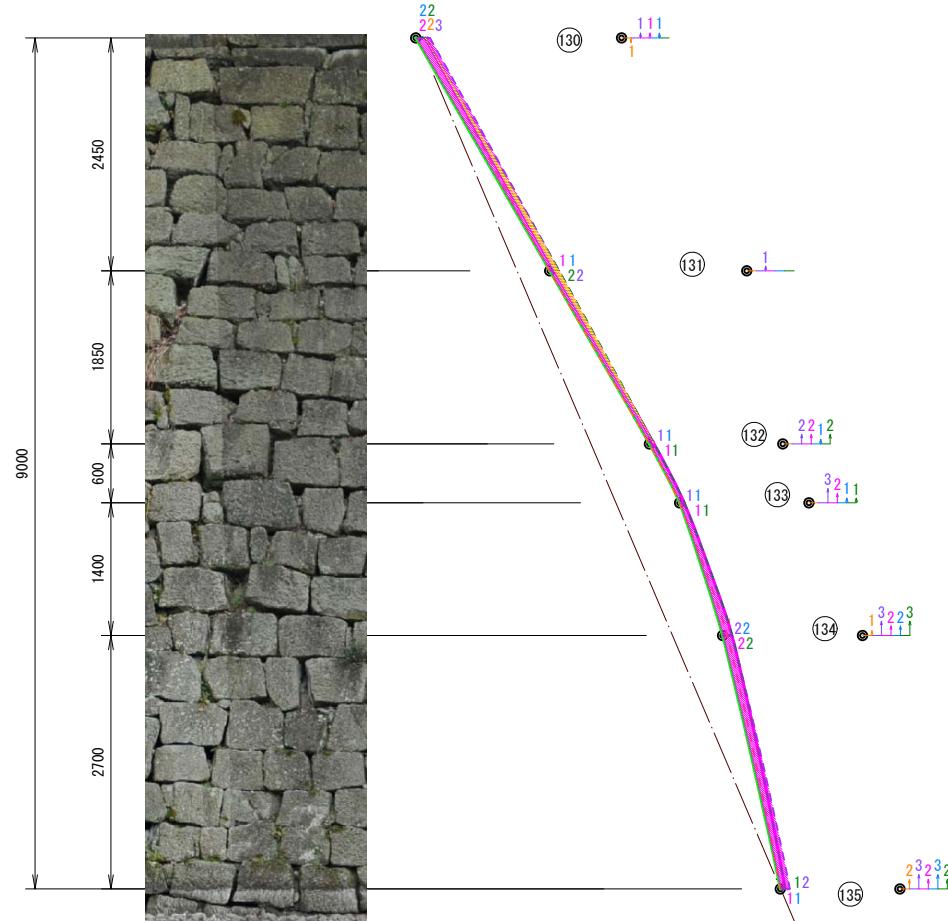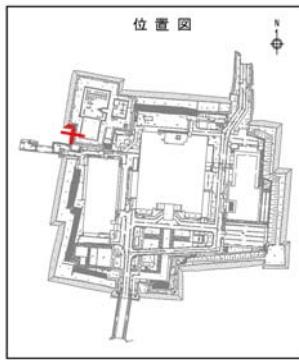


水平:H23夏以降において上位・下位で-2mmの変位が観測される。

H23 夏を初期値とした場合の変位量


観測結果・水平変位一覧表

No.	断面名称	上位					中位					下位									
		③	④	⑤	⑥	⑦	⑧	③	④	⑤	⑥	⑦	⑧	③	④	⑤	⑥	⑦	⑧		
①	No.1+11.2			0	-1	-1	+1	0			0	-1	-1	0	0		+1	0	0	0	
②	No.9			0	-4	0	+2	0			+3	0	0	+4	+2		+3	+1	0	+3	+2
	No.23+5.0			-1	-2						0	-1					0	0			
③	No.24+2.0			-1	-2	-2	+1	+1			+1	+1	-1	+2	+2		+1	+1	-1	+2	+2
	No.29			-2	0						0	-2					-1	-3			
④	No.29+4.5			0	-2	0	0	0			0	-1	0	+1	0		+1	-1	0	+1	0
	No.29+8.0			0	+3						0	-1					+2	0			
⑤	No.5+6.4			-1	-3	-3	-1	-3			0	-2	-3	-1	-2		0	-2	-3	-2	-3
	No.35			-1	-2						0	+1					-1	-1			
⑥	No.35+7.2			-1	-2	-1	-1	-2			0	-1	-1	-1	-1		-1	-2	-2	-2	-2
⑦	No.42+14.5			0	-1	0	+1	+1			0	-1	0	+1	+1		0	0	0	+1	+1
	No.43			+2	+1						+2	+2					+1	+2			
⑧	No.6			-2	-3	-2	-1	-3			-1	-2	-2	-1	-2		-1	-3	-2	-1	-2
⑨	No.44+2.2			+1	-1	0	+1	+1			+2	+1	0	+2	+2		+2	+1	0	+2	+2

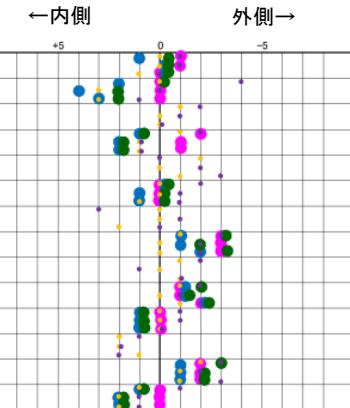



観測結果・鉛直変位一覧表

No.	断面名称	上位					中位					下位							
		③	④	⑤	⑥	⑦	⑧	③	④	⑤	⑥	⑦	⑧	③	④	⑤	⑥	⑦	⑧
①	No.1+11.2		+1	+3	+3	0	+2		+1	+3	+3	+2	+2		+1	+3	+3	+3	+3
②	No.9		0	0	+2	0	0		0	0	+2	0	0		+1	+1	+3	+2	+1
	No.23+5.0		0	0					-1	-1					0	0			
③	No.24+2.0		0	+1	+2	-1	-1		0	0	+1	0	+1		0	0	+1	0	+1
	No.29		-1	+2					-2	+2					-2	+1			
④	No.29+4.5		-1	+2	+1	0	0		+1	+2	+2	+2	+2		0	+2	+2	+2	+2
	No.29+8.0		-2	+3					-1	+2					0	+3			
⑤	No.5+6.4		0	+2	-1	-2	-1		-1	+2	-1	-2	-1		-1	+3	-1	-1	0
	No.35		0	+1					0	+1					0	+2			
⑥	No.35+7.2		0	+1	+1	+1	0		0	+2	+1	+1	+1		+1	+2	+2	+2	+2
⑦	No.42+14.5		-1	+1	+2	+1	+1		0	+1	+2	+2	+2		0	+2	+2	+2	+2
	No.43		+1	+3					+2	+3					+1	+3			
⑧	No.6		0	0	0	0	0		-1	0	0	0	0		0	+1	0	0	0
⑨	No.44+2.2		0	+2	+2	0	0		0	+2	+2	+1	0		0	+2	+1	+2	+1

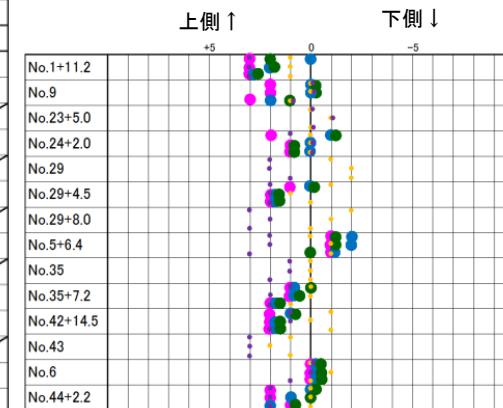



凡 例

- H22秋(第1回観測値) ... ●
- H22冬(第2回観測値) ... ●
- H23夏(第3回観測値) ... ●
- H23秋(第4回観測値) ... ●
- H23冬(第5回観測値) ... ●
- H24夏(第6回観測値) ... ●
- H24秋(第7回観測値) ... ●
- H24冬(第8回観測値) ... ●

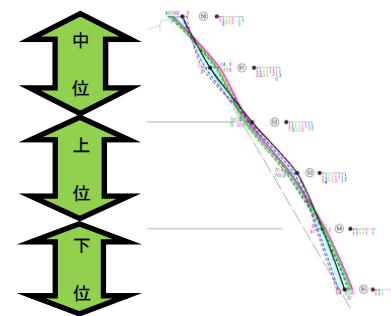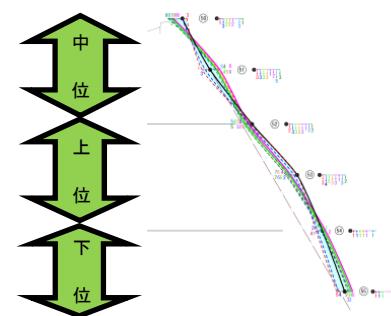

番号			
工種			
図面番号	5 19	縮尺	1:50
路線名			
施設工所	福井市大手3丁目17番1号		
施工年度	平成 年度		
図面内容	石垣 全周写真		
福井県総務部財産事務管理課			


ブロックN0. 25

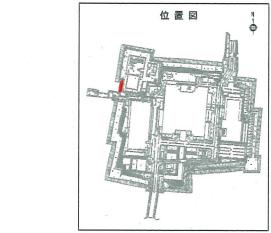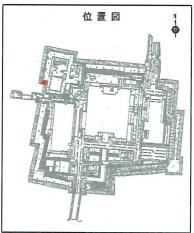


ブロックN0. 24




ブロックN0. 23

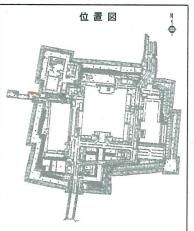


ブロックN0. 22

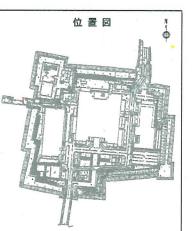


ブロックN0. 21-1

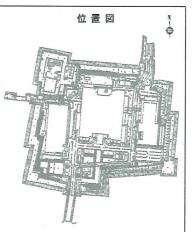

ブロックN0. 21

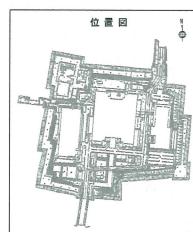

ブロックN0. 20

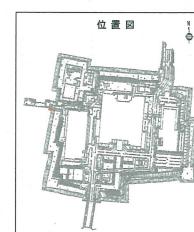

番号			
工種			
図面番号	6 19	縮尺	1:50
路線名			
施工箇所	福井市大手3丁目17番1号		
施工年度	平成 年度		
図面内容	石垣全周写真		
福井県総務部財産事務管理課			

ブロックNO. 19-1, NO. 19-2

資料3-3-2

